

Общество с ограниченной ответственностью "Среда Комфорта"

Заказчик - МКУ «Управление капитального строительства»

*«Экопарк «За Саймой»  
Детская площадка «Паук»  
2 этап строительства*

*ПРОЕКТНАЯ ДОКУМЕНТАЦИЯ*

*Раздел 3. Архитектурные решения.*

*СК-030-10-19-2-ДП-АР*

*Том 2*

*г. Сургут, 2020*

Общество с ограниченной ответственностью "Среда Комфорта"

Заказчик - МКУ «Управление капитального строительства»

*«Экопарк «За Саймой»  
Детская площадка «Паук»  
2 этап строительства*

*ПРОЕКТНАЯ ДОКУМЕНТАЦИЯ*

*Раздел 3. Архитектурные решения.*

*СК-030-10-19-2-ДП-АР*

*Том 2*

*Главный инженер проекта*



*М. Д. Половников*

*г. Сургут, 2020*

Согласовано

Инв. № подл.

Подп. И дата

Инв. № подл.

Содержание										
Обозначение			Наименование				Примечание			
СК-030-10-19-2-ДП-АР.С			Содержание тома				1 лист			
СК-030-10-19-2-ДП-АР.ТЧ			Текстовая часть				4 листов			
			Графическая часть				14 листов			
Лист 1			Содержание							
Лист 2			Ситуационный план							
Лист 3			Схема расположения детской площадки «Паук»							
Лист 4			План покрытий							
Лист 5			План расположения малых архитектурных форм							
Лист 6			Холм, элемент вертикальной планировки, оборудование							
Лист 7			Холм, элемент вертикальной планировки, план							
Лист 8			Оборудование Агг. Инклюзивные качели для МГН							
Лист 9			Пергола							
Лист 10			Элементы навигации, парковая мебель							
Лист 11			Ведомость МАФ							
Лист 12			Ведомость МАФ							
Лист 13			Ведомость МАФ							
Лист 14			Ведомость МАФ							


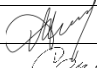

## СОДЕРЖАНИЕ

### Раздел 3 "Архитектурные решения"

стр.

Текстовая часть

1	Характеристика земельного участка, предоставленного для размещения объекта строительства	2
2	Обоснование границ санитарно-защитных зон объектов строительства в пределах границ земельного участка - в случае необходимости определения указанных зон в соответствии с законодательством Российской Федерации.	2
3	Обоснование планировочной организации земельного участка в соответствии с градостроительным и техническим регламентами либо документами об использовании земельного участка (если на земельный участок не распространяется действие градостроительного регламента или в отношении его не устанавливается градостроительный регламент)	2
4	Технико-экономические показатели земельного участка, предоставленного для размещения объекта строительства	2
5	Обоснование решений по инженерной подготовке территории, в том числе решений по инженерной защите территории и объектов строительства от последствий опасных геологических процессов, паводковых, поверхностных и грунтовых вод	3
6	Описание организации рельефа вертикальной планировкой	3
7	Описание решений по благоустройству территории	4
8	Зонирование территории земельного участка, предоставленного для размещения объекта благоустройства, обоснование функционального назначения и принципиальной схемы размещения зон, обоснование размещения зданий и сооружений (основного, вспомогательного, подсобного, складского и обслуживающего назначения) - для объектов производственного назначения	4
9	Характеристика и технические показатели транспортных коммуникаций (при наличии таких коммуникаций) - для объектов производственного назначения	4
10	Обоснование схем транспортных коммуникаций, обеспечивающих внешний и внутренний подъезд к объекту строительства - для объектов не производственного назначения	4
11	Список литературы	4

Инв. № подл.	Взам. инв. №	Подпись и дата									
			10 Обоснование схем транспортных коммуникаций, обеспечивающих внешний и внутренний подъезд к объекту строительства - для объектов не производственного назначения						4		
			11 Список литературы						4		
									СК-030-10-19-2-ДП-АР.ПЗ		
			Изм.	Кол.у	Лист	№	Подпись	Дата			
			Разработал	Соляник				03.20	Экопарк «За Саймой». Детская площадка «Паук». 2 этап строительства.		
			Проверил	Половников				03.20			
Н. контр	Сергеева				03.20						
						Стадия	Лист	Листов			
						П	1	4			
						ООО "Среда Комфорта" г. Сургут					



### Раздел 3 "Архитектурные решения"

#### 1. Характеристика земельного участка, предоставленного для размещения объекта строительства.

В административном отношении район работ находится в Центральном и Восточном районах г. Сургута Тюменской области ХМАО-Югра.

Территория г. Сургут, расположена на правом берегу реки Оби и представляет ее вторую надпойменную террасу, поросшую живописными сосновыми насаждениями.

Согласно классификации климатического районирования для строительства СП 131.13330.2012 «Строительная климатология» (Актуализированная редакция СНиП 23-01-99\*), климатический район строительства относится к району 1, к подрайону 1Д климатического районирования для строительства.

Рельеф участка ровный, осложненный инженерной деятельностью.

Рассматриваемая территория отмечается суровой продолжительной зимой с сильными ветрами, метелями, устойчивым снежным покровом и довольно жарким, но коротким летом.

Переходные сезоны короткие, с резкими колебаниями температуры. Весна и начало лета засушливы. Для характеристики климата района использованы данные ближайшей метеостанции и приведены по СТО.51.00.005-82 «Руководство по определению характеристик строительной климатологии нефтегазодобывающих районов Западной Сибири». Многолетняя средняя годовая температура в районе равна минус 3.4°C. Самым холодным месяцем в году является январь с температурой минус 22°C, самым теплым месяцем - июль с температурой плюс 16.9°C.

Рельеф участка представляет собой район междуречье реки Сайма, на которых ведется активная инженерная деятельность. Абсолютные отметки изменяются в пределах 31.47 до 35.93. Средний уклон поверхности составляет 33 ‰.

Рассматриваемая территория отмечается суровой продолжительной зимой с сильными ветрами, метелями, устойчивым снежным покровом и довольно жарким, но коротким летом.

Переходные сезоны короткие, с резкими колебаниями температуры. Весна и начало лета засушливы. Для характеристики климата района использованы данные ближайшей метеостанции и приведены по СТО.51.00.005-82 «Руководство по определению характеристик строительной климатологии нефтегазодобывающих районов Западной Сибири». Многолетняя средняя годовая температура в районе равна минус 3.1 град.С. Самым холодным месяцем в году является январь с температурой минус 22 град.С, самым теплым месяцем - июль с температурой плюс 16.9 град.С

В границах производства работ находятся инженерные сети (кабель высокого напряжения).

#### 2. Обоснование границ санитарно-защитных зон объектов строительства в пределах границ земельного участка - в случае необходимости определения указанных зон в соответствии с законодательством Российской Федерации.

Определение границ санитарно-защитных зон производится в соответствии с СанПиНом 2.2.1/2.1.1.1200-03 «Санитарно-защитные зоны и санитарная классификация предприятий, сооружений и иных объектов».

Для детской площадки «Паук» санитарно-защитная зона не установлена.

#### 3. Обоснование планировочной организации земельного участка в соответствии с градостроительным и техническим регламентами либо документами об использовании земельного участка (если на земельный участок не распространяется действие градостроительного регламента или в отношении его не устанавливается градостроительный регламент)

Градостроительный и технический регламенты земельного участка не установлены.

#### 4. Техничко-экономические показатели земельного участка, предоставленного для размещения объекта капитального строительства.

Взам. инв. №	2.2.1/2.1.1.1200-03 «Санитарно-защитные зоны и санитарная классификация предприятий, сооружений и иных объектов».							
	Для детской площадки «Паук» санитарно-защитная зона не установлена.							
	<b>3. Обоснование планировочной организации земельного участка в соответствии с градостроительным и техническим регламентами либо документами об использовании земельного участка (если на земельный участок не распространяется действие градостроительного регламента или в отношении его не устанавливается градостроительный регламент)</b> Градостроительный и технический регламенты земельного участка не установлены.							
Подпись и дата	<b>4. Техничко-экономические показатели земельного участка, предоставленного для размещения объекта капитального строительства.</b>							
Инв. № подл.							СК-030-10-19-2-ДП-АР.ПЗ	Лист
	Изм.	Кол.уч.	Лист	№ док.	Подпись	Дата		
								2

№ п/п	Наименование	Ед. изм.	Количество
1	Площадь участка (в границах производства работ)	м2	1151
2	Площадь сооружений (террасная доска)	м2	101
3	Площадь резинового покрытия, h=0,04м	м2	470
	Площадь резинового покрытия, h=0,09м	м2	53
	Площадь резинового покрытия, h=0,04м	м2	441
4	Щепа древесная (вокруг деревьев)	м2	7
5	Площадь озеленения (газон посевной)	м2	160

**5. Обоснование решений по инженерной подготовке территории, в том числе решений по инженерной защите территории и объектов строительства от последствий опасных геологических процессов, паводковых, поверхностных и грунтовых вод.**

К мероприятиям инженерной подготовки относятся вертикальная планировка территории и организация стока поверхностных вод.

Рельеф участка умеренно активный, абсолютные отметки изменяются в пределах 32,98 до 34,29 над уровнем моря. После производства работ, предусмотренных проектом, рельеф участка будет отвечать требованиям застройки, организации движения транспорта и нормального водоотвода.

Для исключения затопления зданий предусмотрен уклон покрытий от сооружений в сторону проезжей части и понижения рельефа.

Красные планировочные отметки максимально приближены к естественному рельефу с балансированием объемов земляных масс и увязаны с существующей планировкой, с естественным рельефом.

**6. Описание организации рельефа вертикальной планировкой.**

Вертикальная планировка на участке выполнена с учетом естественных условий, требований СНиП и застраиваемой территории.

Планировочные отметки на отведенной территории увязаны с существующими проездами и отметками существующего рельефа местности. Вертикальная планировка решена методом проектных горизонталей и проектных отметок.

Водоотвод на проектируемой территории обеспечивается за счет создания поперечных и продольных уклонов поверхности дорожного покрытия и спланированных участков территории. Водоотвод с территории решен уклонами по покрытию в сторону понижения рельефа.

В проекте определены планировочные отметки по углам участка. Принятые проектом поперечные и продольные уклоны соответствуют нормативным значениям.

Планировочные отметки по отведенной территории увязаны с отметками существующего рельефа местности. При разработке планировочной организации рельефа предусмотрен наименьший объем земляных масс и минимальное перемещение грунта в пределах земельного участка. Вертикальная планировка решена методом проектных горизонталей и проектных отметок с сечением рельефа через 0,1 м по всей планируемой территории согласно ГОСТ 21.508 – 93.

Инв. № подл.	Подпись и дата	Взам. инв. №							Лист
									3
			Изм.	Кол.уч.	Лист	№ док.	Подпись	Дата	СК-030-10-19-2-ДП-АР.ПЗ

Благоустройство и озеленение участка решено в увязке с благоустройством прилегающей территории, в соответствии с действующими нормами СП 42.13330.2016 "Градостроительство. Планировка и застройка городских и сельских поселений".

При выполнении благоустройства территории необходимо вывезти непригодный грунт в количестве 244 м3.

В границах благоустройства планируется озеленение газонов, размещение детского игрового оборудования (Aira, «Снаб-Строй», «Наш Двор») и малых архитектурных форм (урны, скамьи, элементы навигации, пергола). Малые архитектурные формы индивидуального изготовления для благоустройства участка производятся фирмой-подрядчиком.

При устройстве газонов предусмотрена подсыпка плодородной растительной земли слоем 0,30 м.

Согласно СП 42.13330.2016 Актуализированная редакция СНиП 2.07.01 – 89 "Градостроительство. Планировка и застройка городских и сельских поселений", СП 59.13330.2016 «СНиП 35-01-2001 «Доступность зданий и сооружений для маломобильных групп населения» и предусмотрены мероприятия, обеспечивающие доступность здания для маломобильных групп населения.

Для детской площадки запроектировано специализированное резиновое покрытие – ровное, шероховатое, без зазоров, не создает вибрацию при движении, а также предотвращает скольжение, т.е. сохраняет крепкое сцепление подошвы обуви, опор вспомогательных средств хождения и колес кресла-коляски при сырости и снеге.

Продольный уклон пути движения, по которому возможен проезд инвалидов на креслах-колясках не превышает 5 %, поперечный – 2%.

Бортовой камень по краям пешеходных путей на территории установить в уровень покрытия.

Все мероприятия по приспособлению объекта, которые необходимы для нужд МГН, запроектированы в соответствии с нормами.

Разработка данного раздела не предусмотрена.

Разработка данного раздела не предусмотрена.

Подъезд к территории эко парка «За Саймой» осуществляется с ул. Университетская.

## 11. Список литературы.

1. СП 42.13330.2016 Актуализированная редакция СНиП 2.07.01 – 89 "Градостроительство. Планировка и застройка городских и сельских поселений".

2. СП 59.13330.2016 Актуализированная редакция СНиП 35 – 01 – 2001 "Доступность зданий и сооружений для маломобильных групп населения".

Взам. инв. №	<p>Разработка данного раздела не предусмотрена.</p> <p><b>10. Обоснование схем транспортных коммуникаций, обеспечивающих внешний и внутренний подъезд к объекту благоустройства, - для объектов непроизводственного назначения.</b></p> <p>Подъезд к территории эко парка «За Саймой» осуществляется с ул. Университетская.</p> <p><b>11. Список литературы.</b></p> <p>1. СП 42.13330.2016 Актуализированная редакция СНиП 2.07.01 – 89 "Градостроительство. Планировка и застройка городских и сельских поселений".</p> <p>2. СП 59.13330.2016 Актуализированная редакция СНиП 35 – 01 – 2001 "Доступность зданий и сооружений для маломобильных групп населения".</p>																						
	Подпись и дата																						
Инв. № подл.																							
	<table><tr><td></td><td></td><td></td><td></td><td></td><td></td></tr><tr><td></td><td></td><td></td><td></td><td></td><td></td></tr><tr><td>Изм.</td><td>Кол.уч.</td><td>Лист</td><td>№ док.</td><td>Подпись</td><td>Дата</td></tr></table>																		Изм.	Кол.уч.	Лист	№ док.	Подпись
Изм.	Кол.уч.	Лист	№ док.	Подпись	Дата																		
СК-030-10-19-2-ДП-АР.ПЗ						<table><tr><td>Лист</td></tr><tr><td>4</td></tr></table>	Лист	4															
Лист																							
4																							








Согласовано

Взам. инв. N

Подпись и дата

Инв. N подл.



						СК-030-10-19-2-ДП-АР			
						"Экопарк "За Саймой"			
						Детская площадка "Паук"			
						2 этап строительства			
Изм.	Кол.уч.	Лист	Индок.	Подпись	Дата	Благоустройство территории	Стадия	Лист	Листов
Разраб.		Райш			03.20		П	3	
						Схема расположения детской площадки "Паук"	ООО "Среда Комфорта" г. Сургут		
Н. контр.	Сергеева				03.20				
ГАП	Половников				03.20				

Согласовано

Инв. N подл. Подпись и дата Взам. инв. N

пергола

скамья

настил,  
террасная доска h=0,15м

резиновое покрытие  
светло-песочный

резиновое покрытие  
светло-песочный




холм , резиновое  
покрытие  
зеленое яблоко

резиновое покрытие,  
зеленое яблоко


резиновое покрытие,  
зеленое яблоко

урна

резиновое покрытие,  
зеленое яблоко

						СК-030-10-19-2-ДП-АР			
						"Экопарк "За Саймо́й" Детская площадка "Паук" 2 этап строительства			
Изм.	Кол.уч.	Лист	№ док.	Подпись	Дата	Благоустройство территории	Стадия	Лист	Листов
Разраб.		Райш			03.20		П	4	
						План покрытий	ООО "Среда Комфорта" г. Сургут		
Н. контр.	Сергеева			03.20					
ГАП	Половников			03.20					



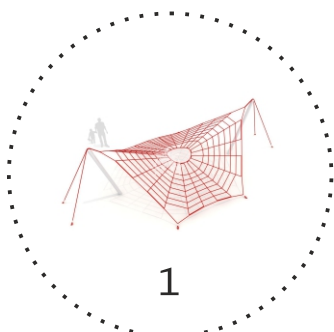


1



11




12

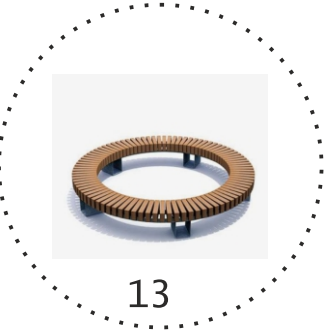

13




14

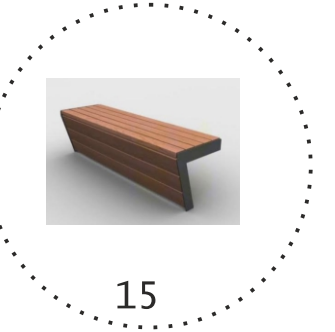


15



16

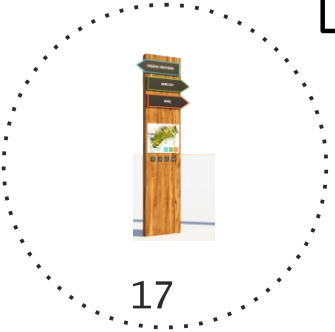

17

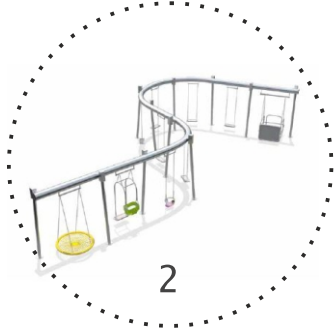

2




3



4




5, 6

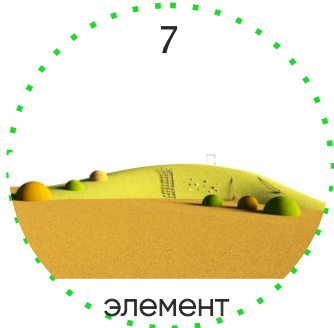


7



8

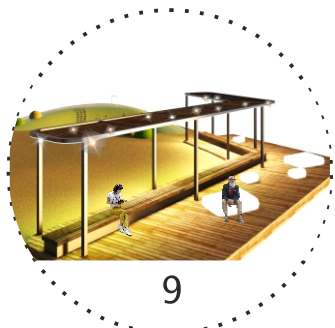


9

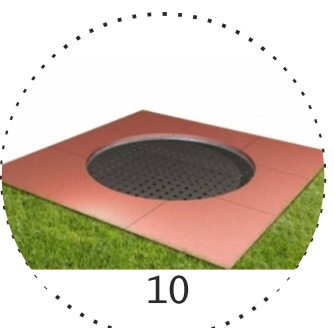

10

1. Игровая сетка «Паутина» №3 8,8х6м код товара 1-3-2 (Снаб-строй)
2. Качели ИП 021 (Aira)
3. Качели интерактивные 3х0,4х0,75м ИП 002 (Aira)
4. Качели ИП 016 (Aira)
5. Холм высота 0,9м ПК 323-1 (4шт) (Aira)
6. Холм высота 1,5м ПК 323-2 (2шт) (Aira)
7. Элемент вертикальной планировки «Холм»
8. Горка детской игровой площадки Артикул SL4504 Серия Слайд («НАШ ДВОР»)
9. Пергола, индивидуальный проект
10. Батут встраиваемый Playground Loop XL диаметр 98см 97010 (Снаб-строй)
11. Скамья GRAVEL 0,95х0,58м ПК 321-2 (3шт) (Aira)
12. Скамья GRAVEL диаметр 1,94х1,49м ПК 321-1 (2шт) (Aira)
13. Скамья тип-1
14. Урна
15. Скамья тип-2
16. Велопарковка
17. Навигационный столб

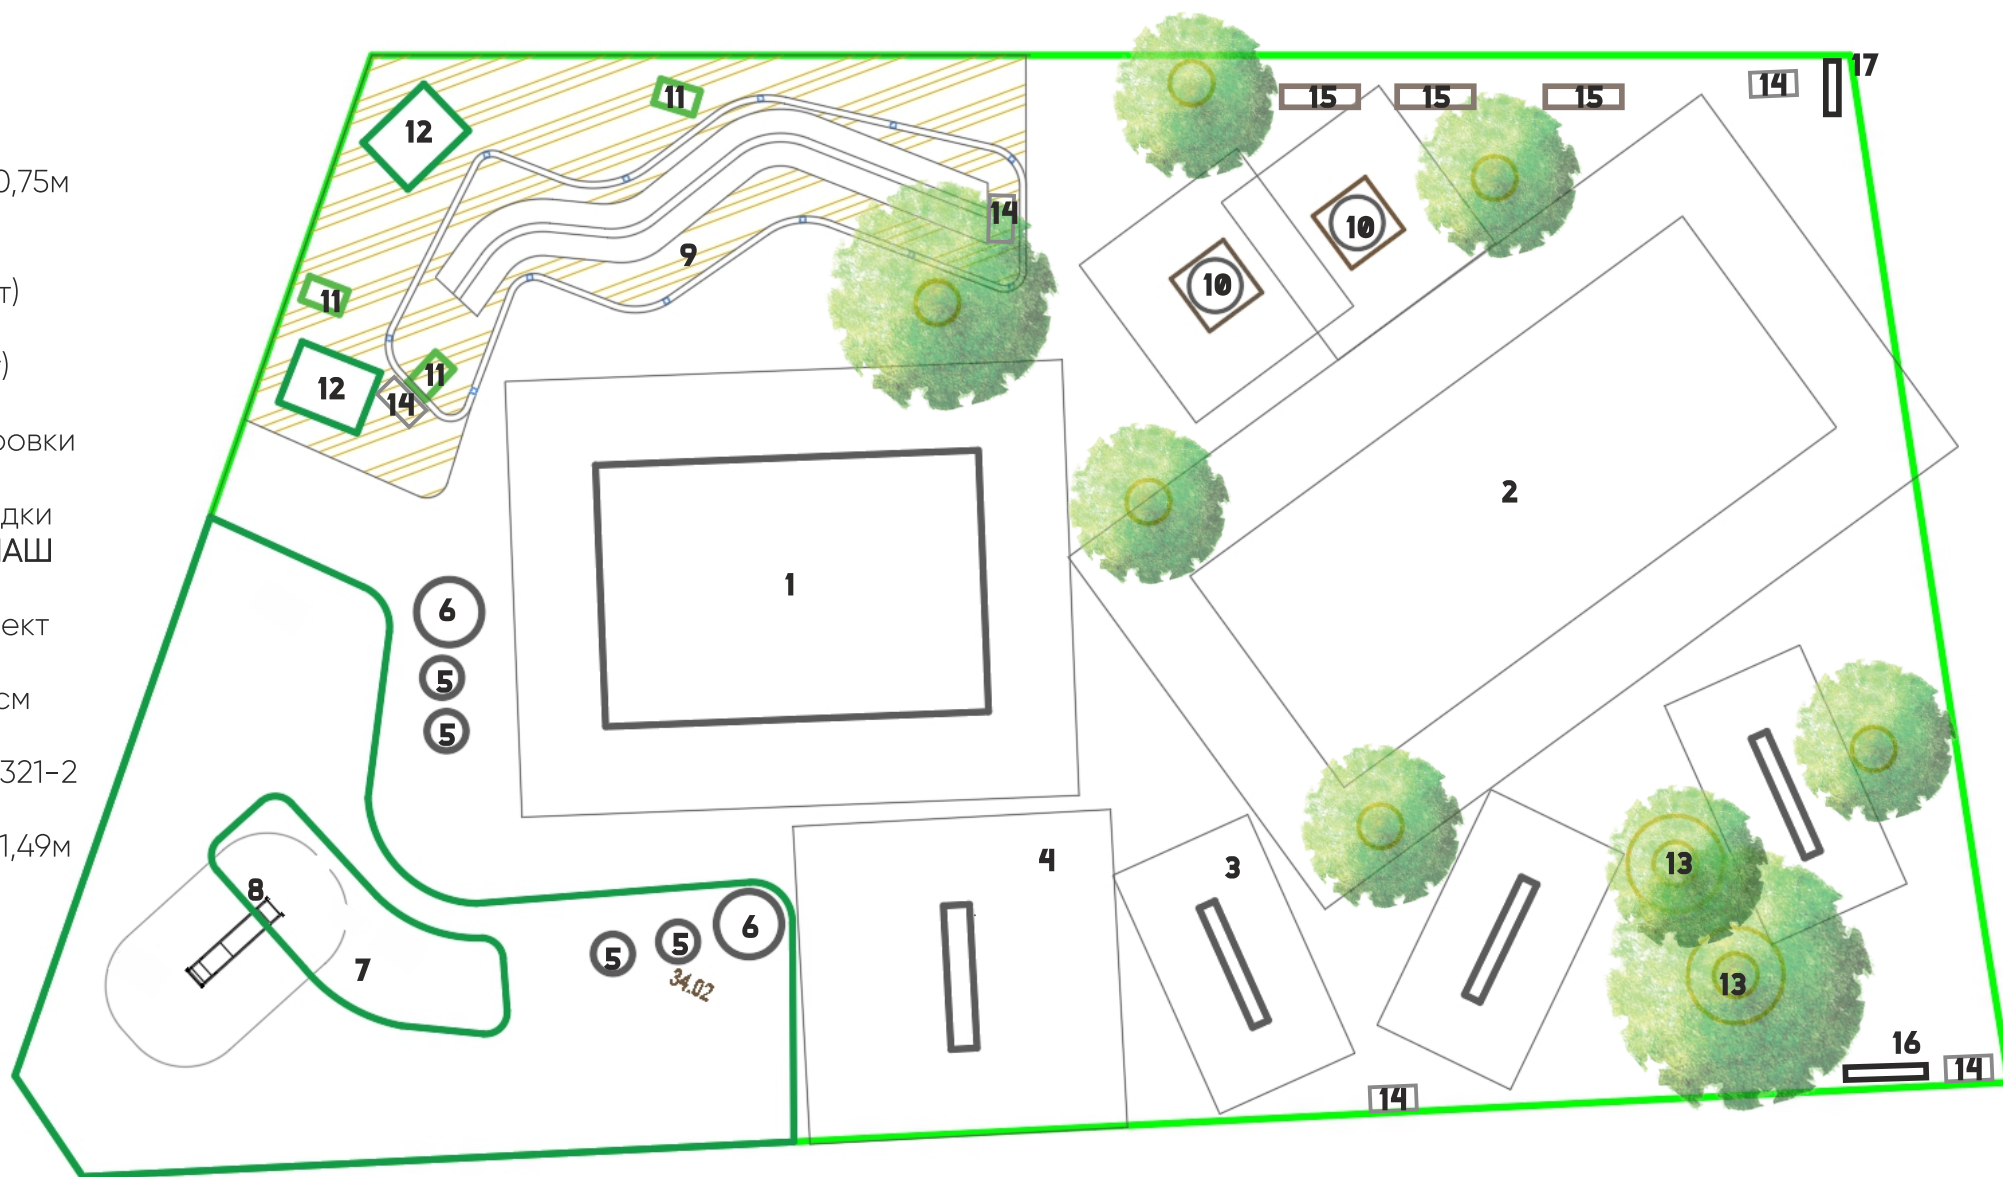

Согласовано

Взам. инв. N

Подпись и дата

Инв. N подл.

СК-030-10-19-2-ДП-АР					Статус		
"Экопарк "За Саймой"					Лист		
Детская площадка "Паук"					Листов		
2 этап строительства							
Изм. Кол. уч. Лист. Инв. Подпись Дата							
Разраб. Райш							
Благоустройство территории							
План расположения малых архитектурных форм							
Н. контр. Сергеева							
ГАП Половников							






Горка детской игровой площадки  
Артикул SL4504 Серия Слайд

Канат для восхождения с 3 узлами 2,5м




Sportcity4.ru

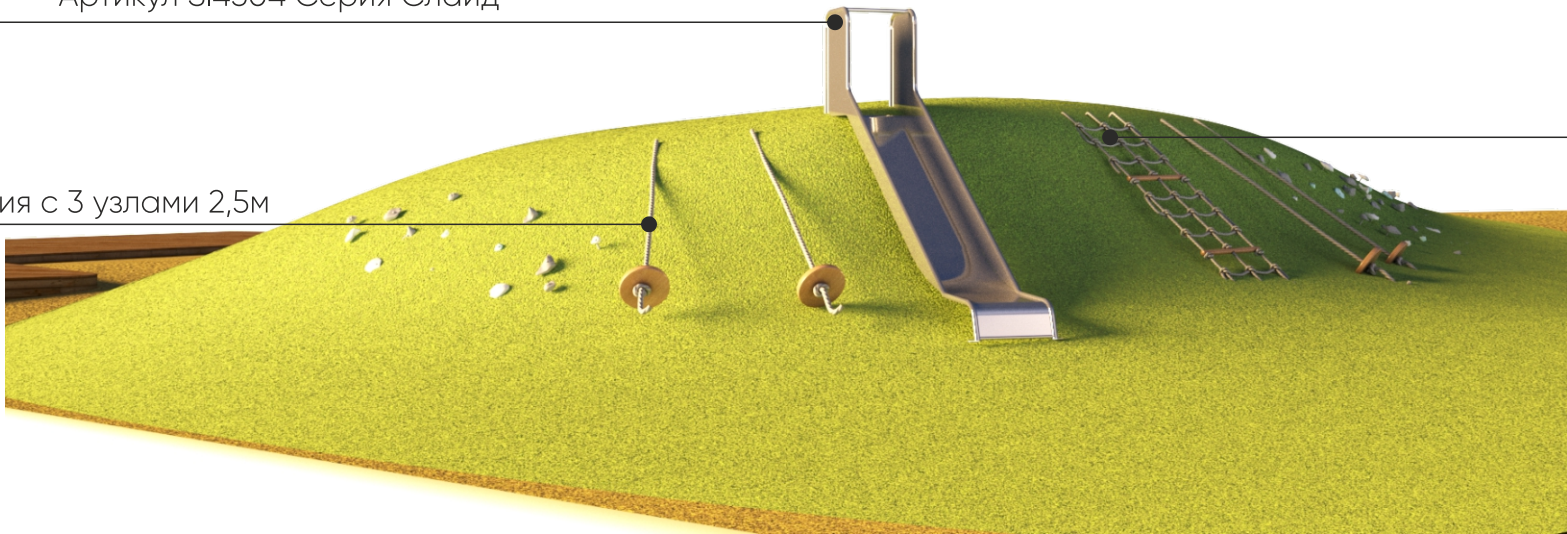

Веревочная лестница ЗАО "Шпагат"  
"ЗАЛЕЗАЙ-КА"  
с двойной ступенью, длина 3 м




Набор зацепов для скалодрома  
TOP POINT 093 желтый 6шт

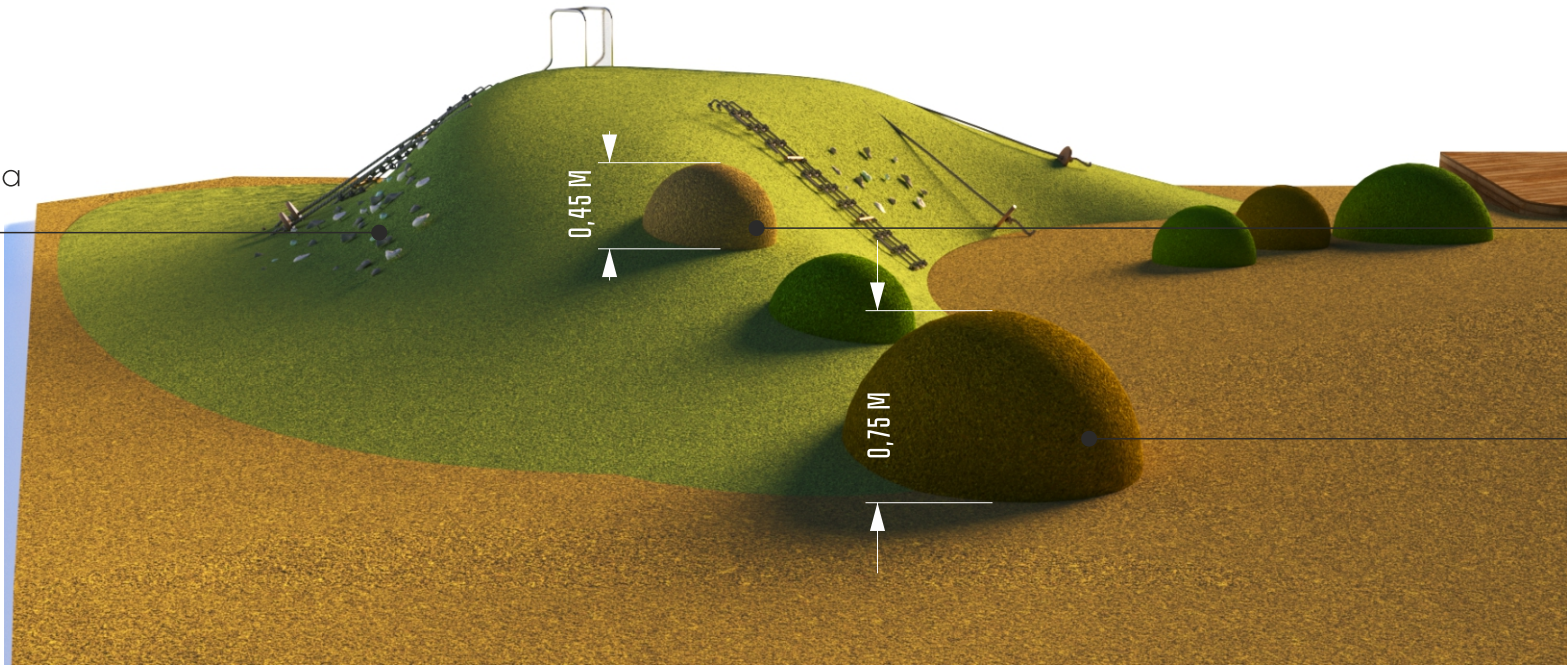

Холм (кочка) высота 0,45м , d=0,9м  
ПК 323-1

Холм (кочка) высота 0,75м d=1,5м  
ПК 323-2

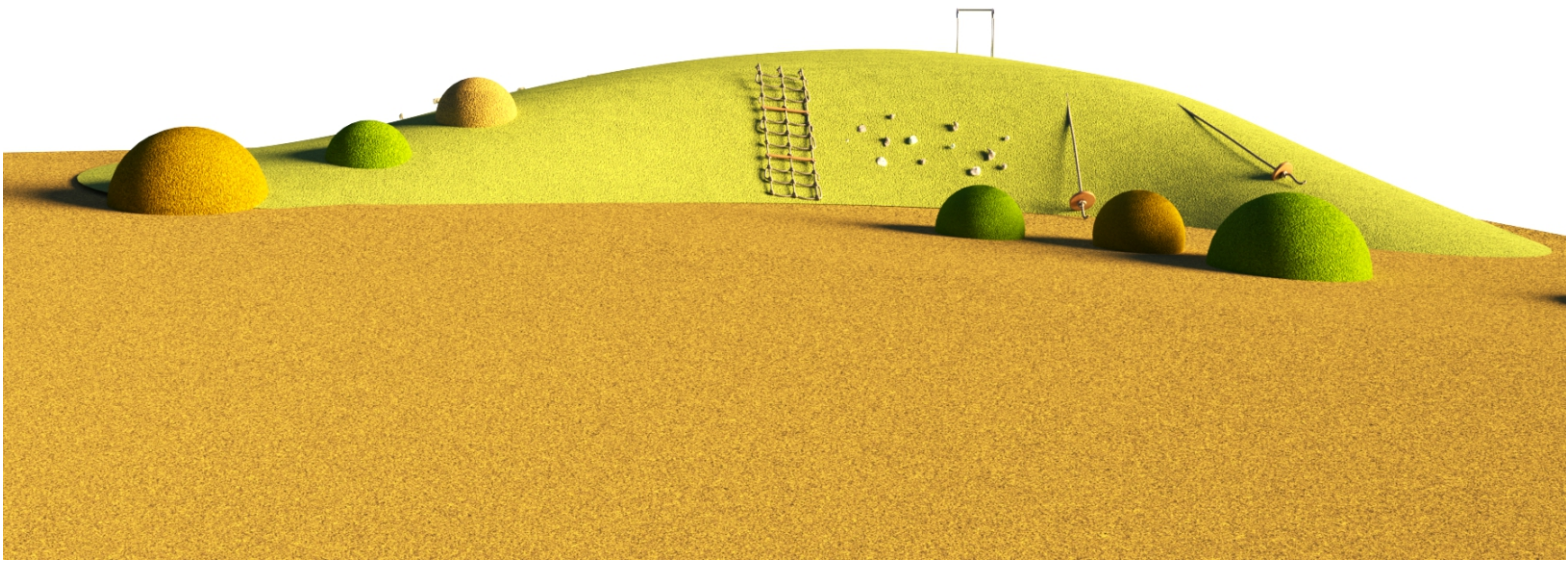

						СК-030-10-19-2-ДП-АР		
						"Экопарк "За Саумой" Детская площадка "Паук" 2 этап строительства		
Изм.	Кол. уч.	Лист	Итого	Подпись	Дата	Благоустройство территории	Стадия	Лист
Разраб.		Райш			03.20		П	6
						Холм, элемент вертикальной планировки, оборудование	ООО "Среда Комфорта" г. Сургут	
Н. контр.	Сергеева				03.20			
ГАП	Половников				03.20			

Согласовано

Взам. инв. N



Подпись и дата

Инв. N подл.



Согласовано

Инв. N подл. Подпись и дата Взам. инв. N

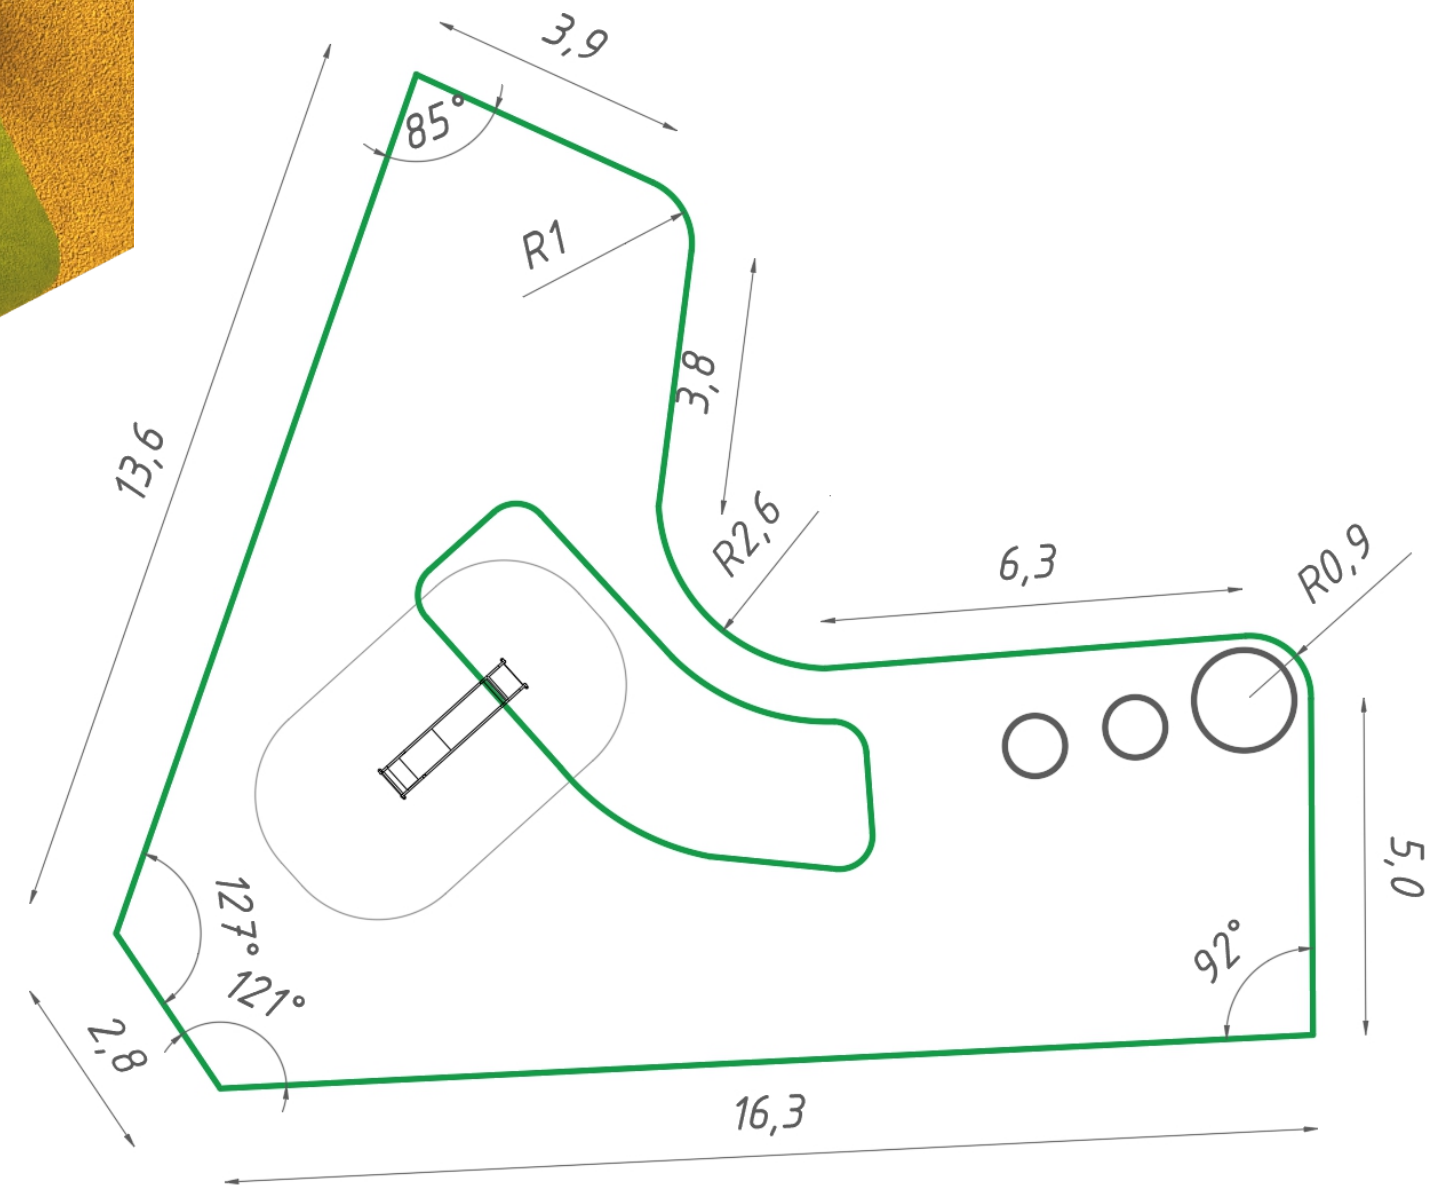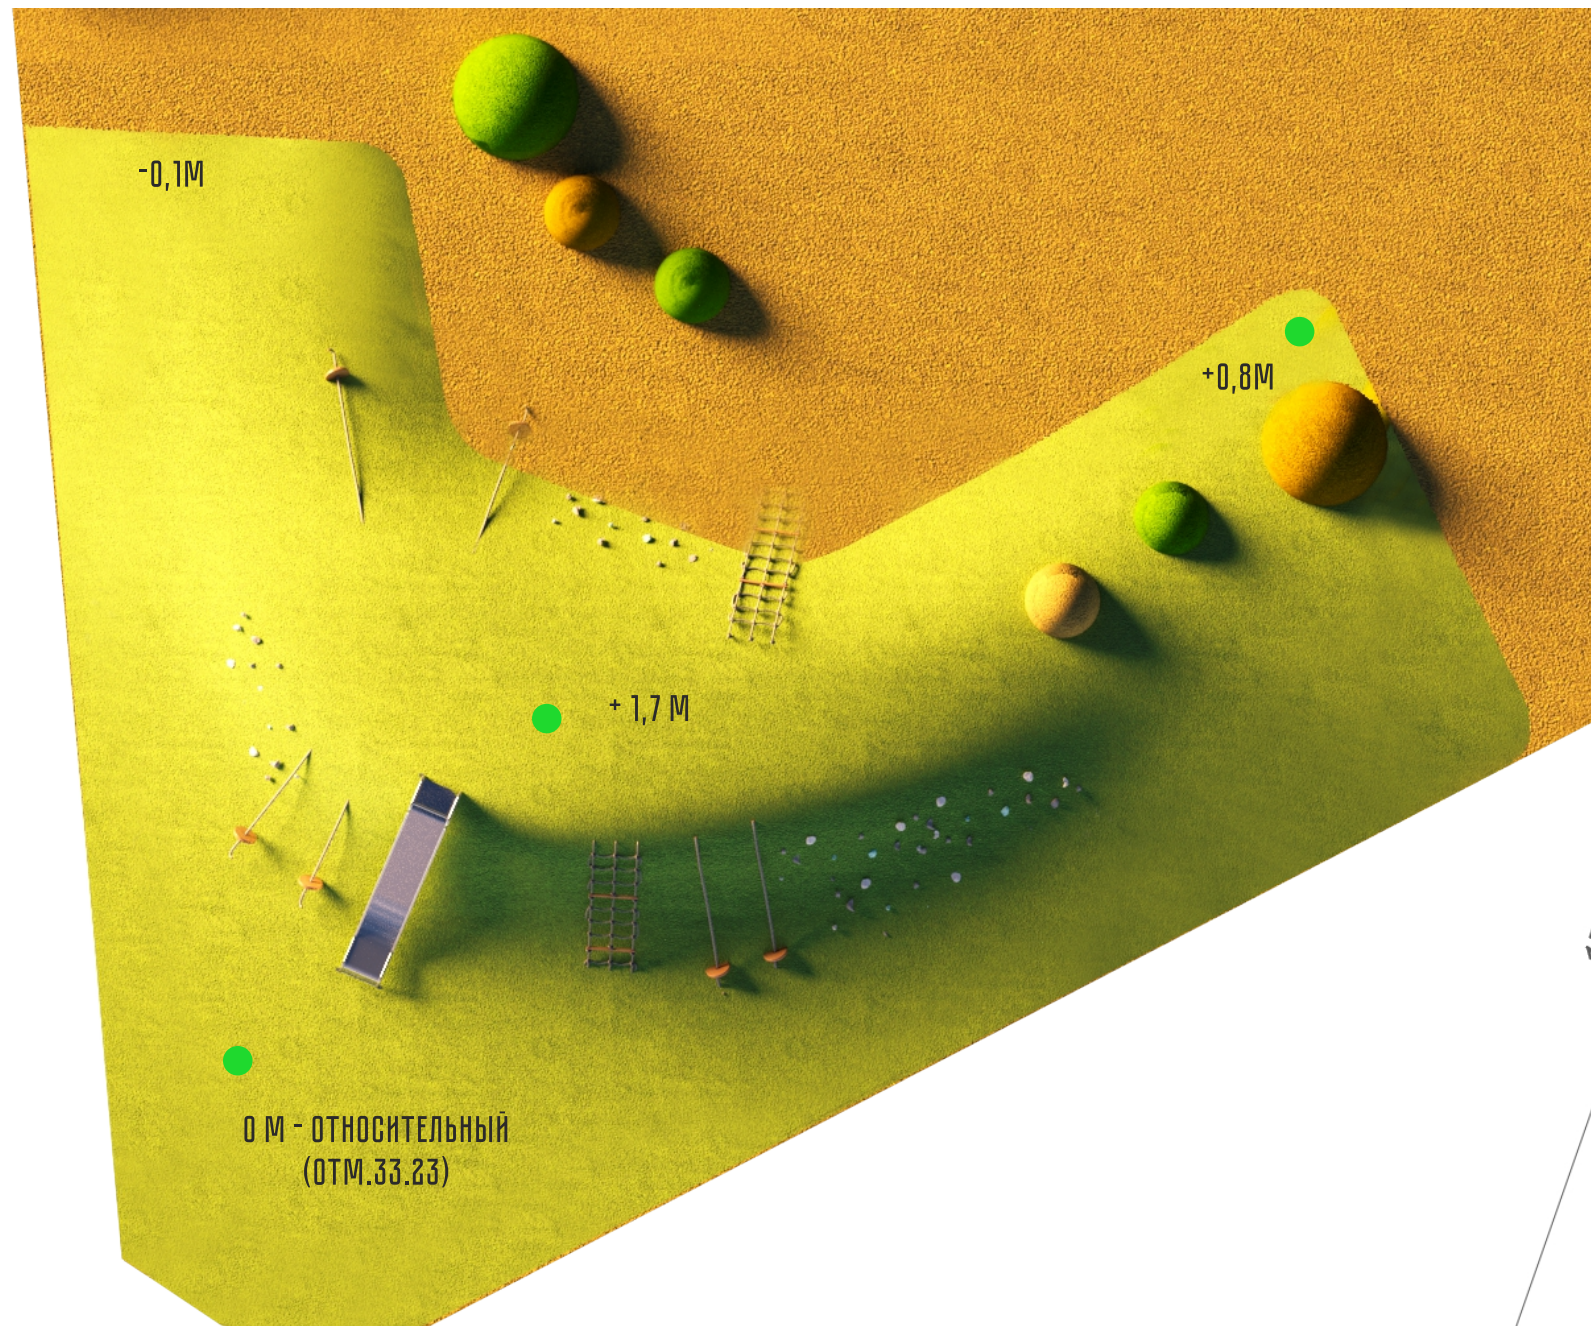

						СК-030-10-19-2-ДП-АР		
						"Экопарк "За Саймой"		
						Детская площадка "Паук"		
						2 этап строительства		
Изм.	Кол.уч.	Лист	Индок.	Подпись	Дата	Благоустройство территории	Стадия	Лист
Разраб.		Райш			03.20		П	7
						Холм, элемент вертикальной планировки, план	ООО "Среда Комфорта"	
Н. контр.	Сергеева				03.20			
ГАП	Половников				03.20		г. Сургут	




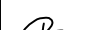

ОБОРУДОВАНИЕ AIRA

Инклюзивные качели



качели для ММГН

Согласовано				
Инф. N подл.	Подпись и дата	Взам. инф. N		

						СК-030-10-19-2-ДП-АР			
						"Экопарк "За Саймой" Детская площадка "Паук" 2 этап строительства			
Изм. Кол. уч.	Лист	Индок.	Подпись	Дата		Благоустройство территории	Стадия	Лист	Листов
Разраб.	Райш			03.20			П	8	
						Оборудование Аига. Инклюзивные качели для МГН	ООО "Среда Комфорта" г. Сургут		
Н. контр.	Сергеева			03.20					
ГАП	Половников			03.20					







Согласовано


Взам. инв. N

Подпись и дата

Инв. N подл.

Информационный стенд

РАЗМЕРЫ:100Х600Х2100 (ДХШХВ);  
МАТЕРИАЛ ОСНОВАНИЯ: СТАЛЬ.  
ПОКРЫТИЕ: ПОРОШКОВАЯ ОКРАСКА.  
ЦВЕТ ПО РАЛ 9004, МАТОВЫЙ;  
СТОЙКА  
ДЕРЕВО: СОСНА, ПРОПИТКА.  
УКАЗАТЕЛЬ: ПЛАСТИК.  
ЗАКЛАДНЫЕ КРЕПЛЕНИЯ В КОМПЛЕКТЕ.

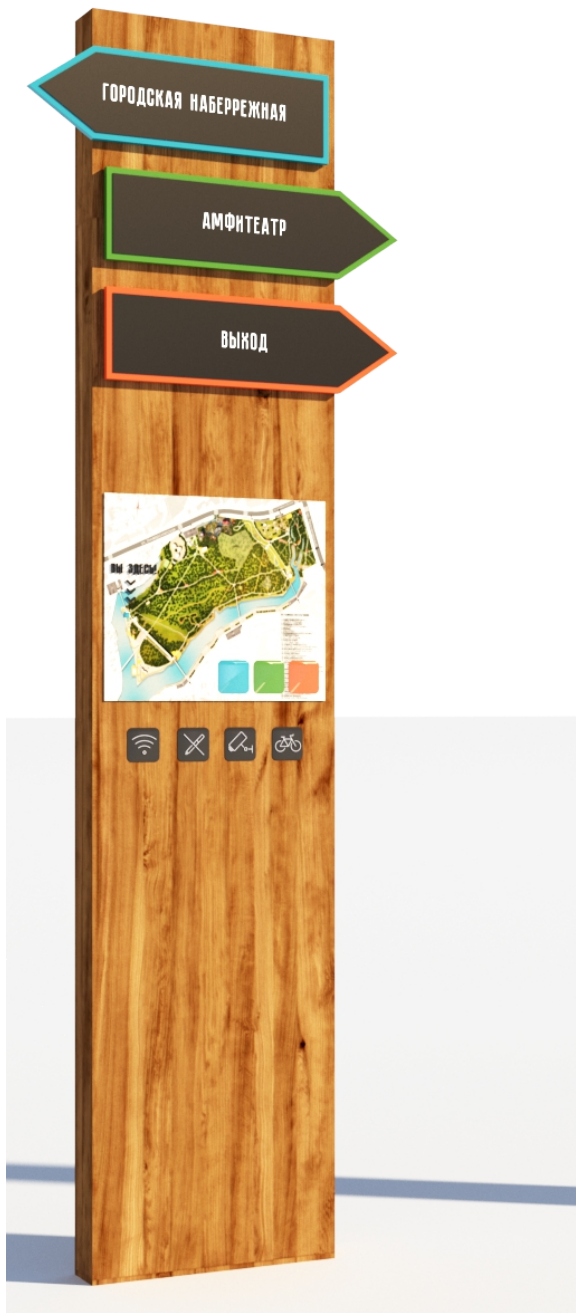

Скамья тип-1

ГАБАРИТЫ (ШХВ), ММ.- 500Х450; РАДИУС-1500ММ.  
МЕТАЛЛИЧЕСКИЙ КАРКАС, ПОРОШКОВАЯ ОКРАСКА,  
ЦВЕТ ПО РАЛ 9004, МАТОВЫЙ;  
ДЕРЕВО СОСНА, ПРОПИТКА.



Урна

РАЗМЕРЫ:470Х500Х760 (ДХШХВ);  
МАТЕРИАЛ: СТАЛЬ.  
ПОКРЫТИЕ: ПОРОШКОВАЯ ОКРАСКА.  
ЦВЕТ: ЦВЕТ ПО РАЛ 9004, МАТОВЫЙ;  
ДЕРЕВО: СОСНА, ПРОПИТКА.



Скамья тип-2




ГАБАРИТЫ (ДХШХВ), ММ.- 1800Х500Х450;  
МЕТАЛЛИЧЕСКИЙ КАРКАС, ПОРОШКОВАЯ ОКРАСКА,  
ЦВЕТ ПО РАЛ 9004, МАТОВЫЙ;  
ДЕРЕВО СОСНА, ПРОПИТКА



Велопарковка

РАЗМЕРЫ:150Х150Х500 (ДХШХВ); МАТЕРИАЛ: СТАЛЬ.  
ПОКРЫТИЕ: ПОРОШКОВАЯ ОКРАСКА.  
ЦВЕТ: ЧЕРНЫЙ, ОРАНЖЕВЫЙ, ЗЕЛЕНый.



						СК-030-10-19-2-ДП-АР			
						"Экопарк "За Саумой" Детская площадка "Паук" 2 этап строительства			
Изм.	Кол. уч.	Лист	Индок.	Подпись	Дата	Благоустройство территории	Стадия	Лист	Листов
Разраб.		Райш			03.20		П	10	
						Элементы навигации, парковая мебель	ООО "Среда Комфорта" г. Сургут		
Н. контр.	Сергеева				03.20				
ГАП	Половников				03.20				






Согласовано

Взам. инв. N

Подпись и дата

Инв. N подл.

№	Наименование	Производитель	Вид	Количество
6	Холм (кочка) высота 0,75м d=1,5м ПК 323-2	Aiga		4 шт.
7	Элемент вертикальной планировки Холм			1 шт.
8	Горка детской игровой площадки Артикул SI4504 Серия Слайд	"НАШ ДВОР"		1 шт.
9	<u>Пергола</u> Габаритные размеры: 14700 x 7500 x 3000 мм(д x ш x в) <u>Скамья</u> Габаритные размеры: 12700 x 4700 x 1150 мм(д x ш x в)			1 шт.
10	Батут встраиваемый Playground Loop XLдиаметр 98см 97010	Снаб-строй		2 шт.

						СК-030-10-19-2-ДП-АР			
						"Экопарк "За Са́ймо́й"			
						Детская площадка "Паук"			
						2 этап строительства			
Изм. Кол.уч	Лист	№ док.	Подпись	Дата		Благоустройство территории	Стадия	Лист	Листов
Разраб.		Рауш		03.20			П	1 2	
Н. контр.	Сергеева		03.20			Ведомость МАФ	ООО "Среда Комфорта"		
ГАП	Половников		03.20						




г. Сургут



Согласовано

Инв. N подл.	Подпись и дата	Взам. инв. N		

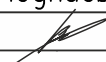


№	Наименование	Производитель	Вид	Количество
11	Скамья GRAVEL 0,95x0,58м ПК 321-2	Aira		3 шт.
12	Скамья GRAVEL диаметр 1,94x1,49м ПК 321-1	Aira		2 шт.
13	Скамья тип-1			1 шт.
14	Урна			5 шт.
15	Скамья тип-2			3 шт.

						СК-030-10-19-2-ДП-АР			
						"Экопарк "За Саймой"			
						Детская площадка "Паук"			
						2 этап строительства			
Изм. Кол. уч.	Лист	Индок.	Подпись	Дата		Благоустройство территории	Стадия	Лист	Листов
Разраб.		Райш		03.20			П	13	
						Ведомость МАФ	ООО "Среда Комфорта" г. Сургут		
Н. контр.	Сергеева		03.20						
ГАП	Половников		03.20						

Согласовано

Инв. N подл.	Подпись и дата	Взам. инв. N		

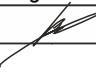№	Наименование	Производитель	Вид	Количество
16	Велопарковка			1 шт.
17	Навигационный столб			1 шт.

						СК-030-10-19-2-ДП-АР			
						"Экопарк "За Саймой"			
						Детская площадка "Паук"			
						2 этап строительства			
Изм. Кол. уч.	Лист	Индок.	Подпись	Дата		Благоустройство территории	Стадия	Лист	Листов
Разраб.	Райш			03.20			П	1 4	
Н. контр.	Сергеева			03.20		Ведомость МАФ	ООО "Среда Комфорта"		
ГАП	Половников			03.20					